



1 Planta baixa

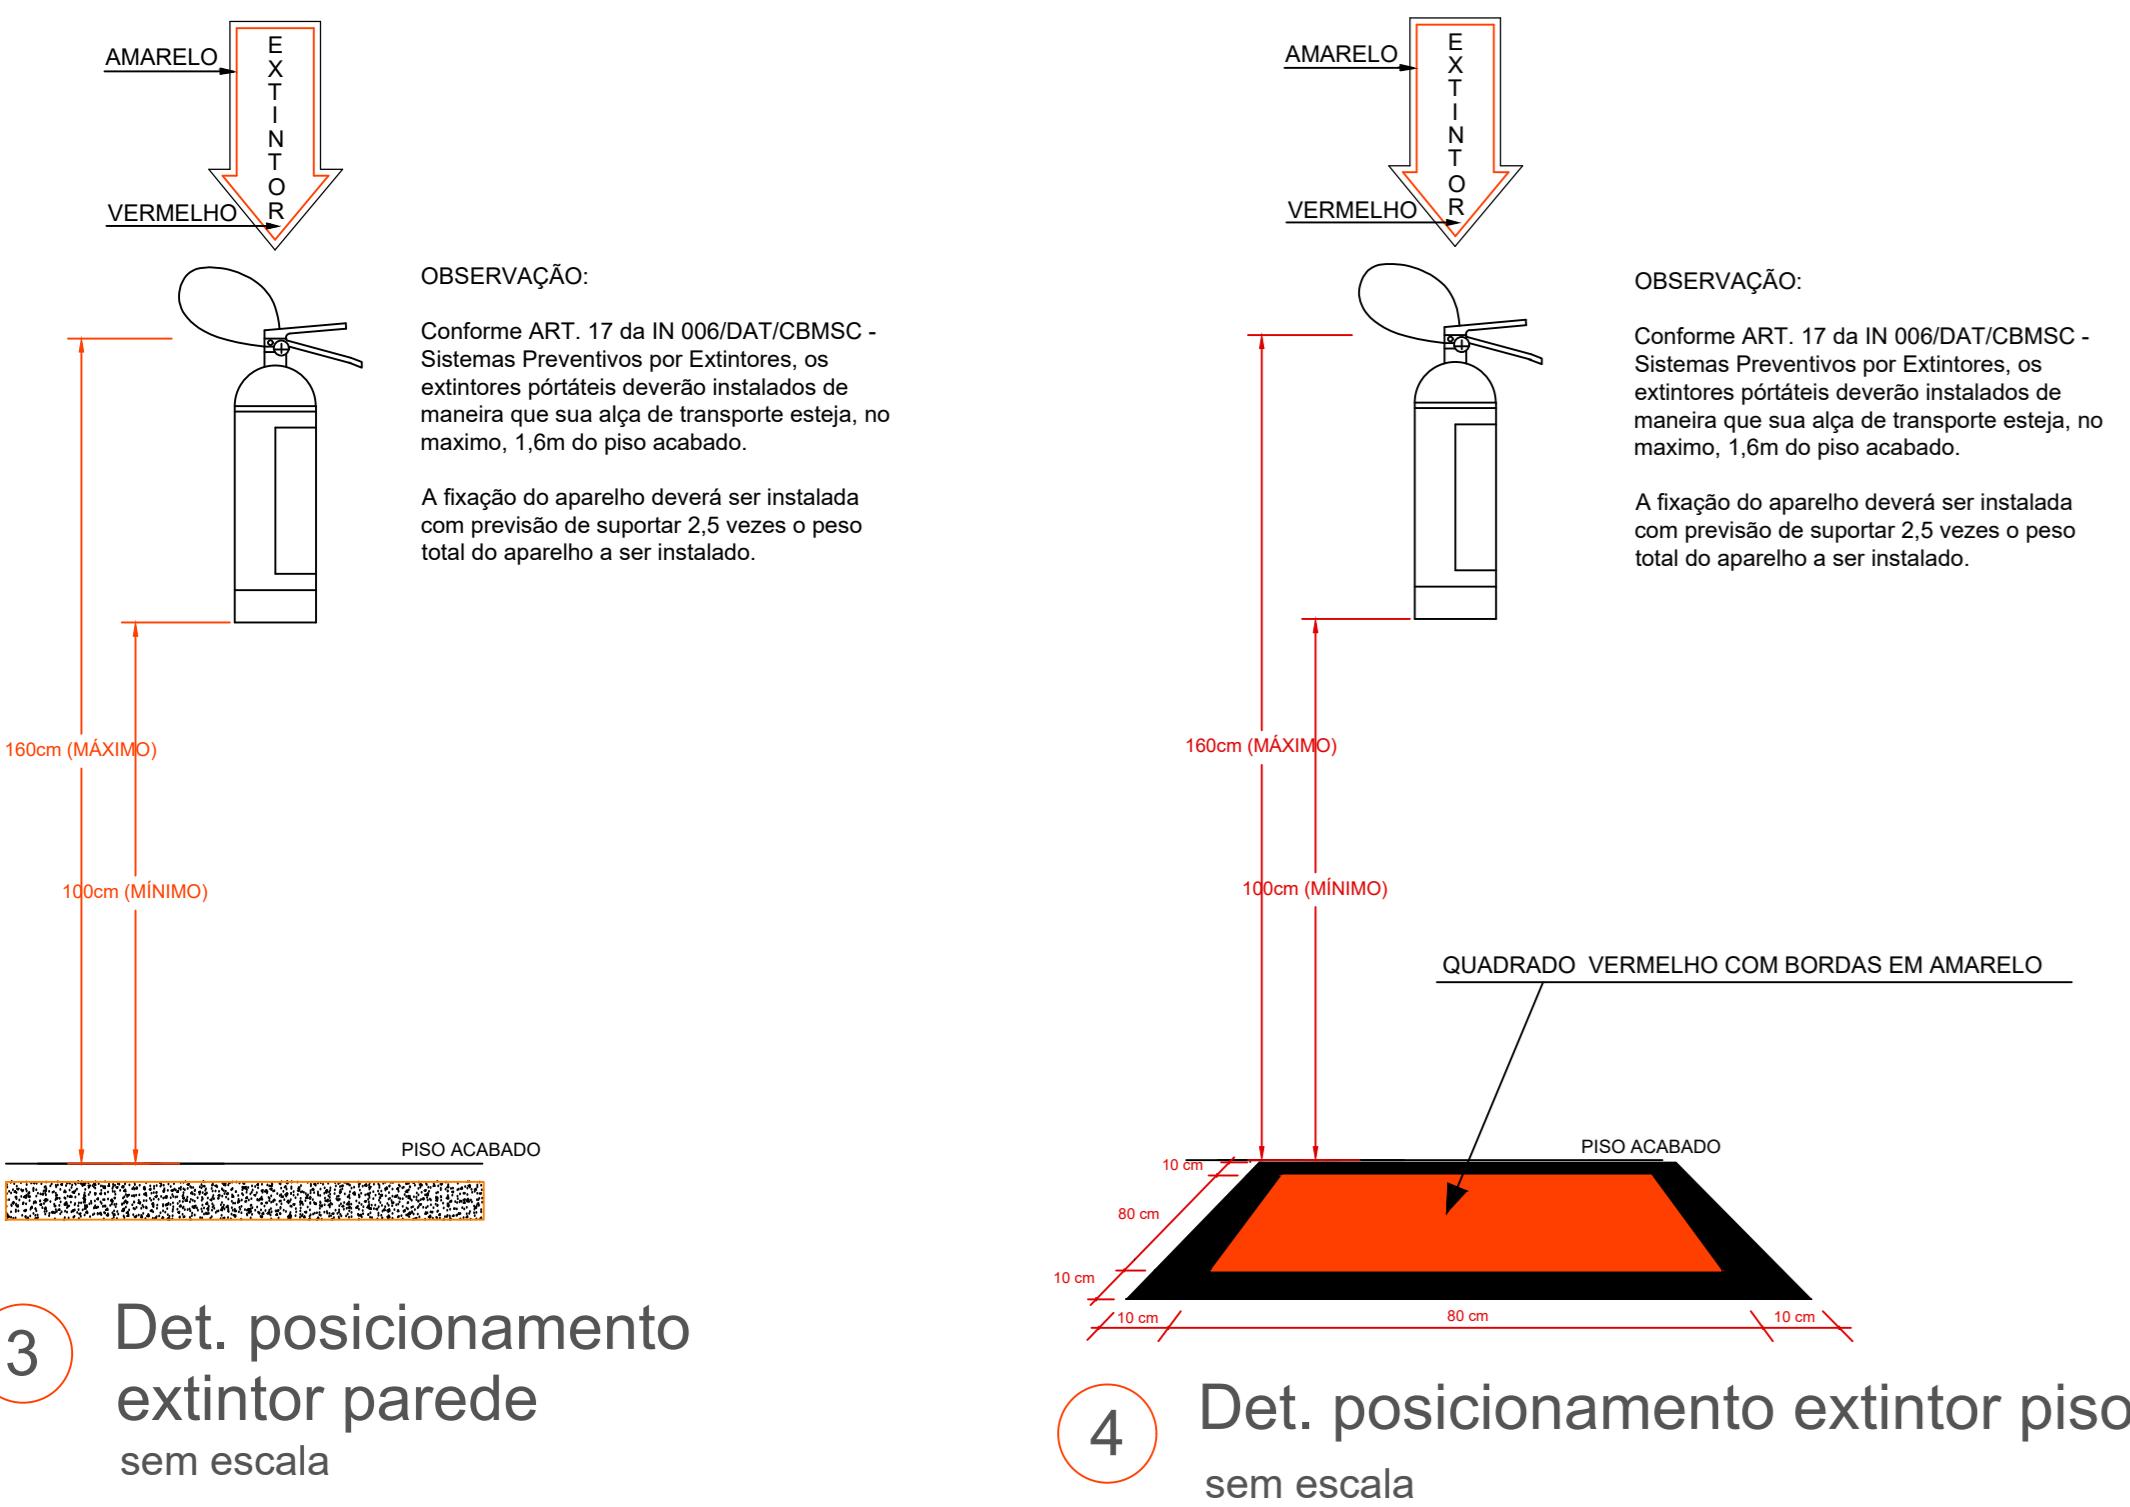

3 Det. posicionamento extintor parede sem escala

4 Det. posicionamiento extintor piso sem escala

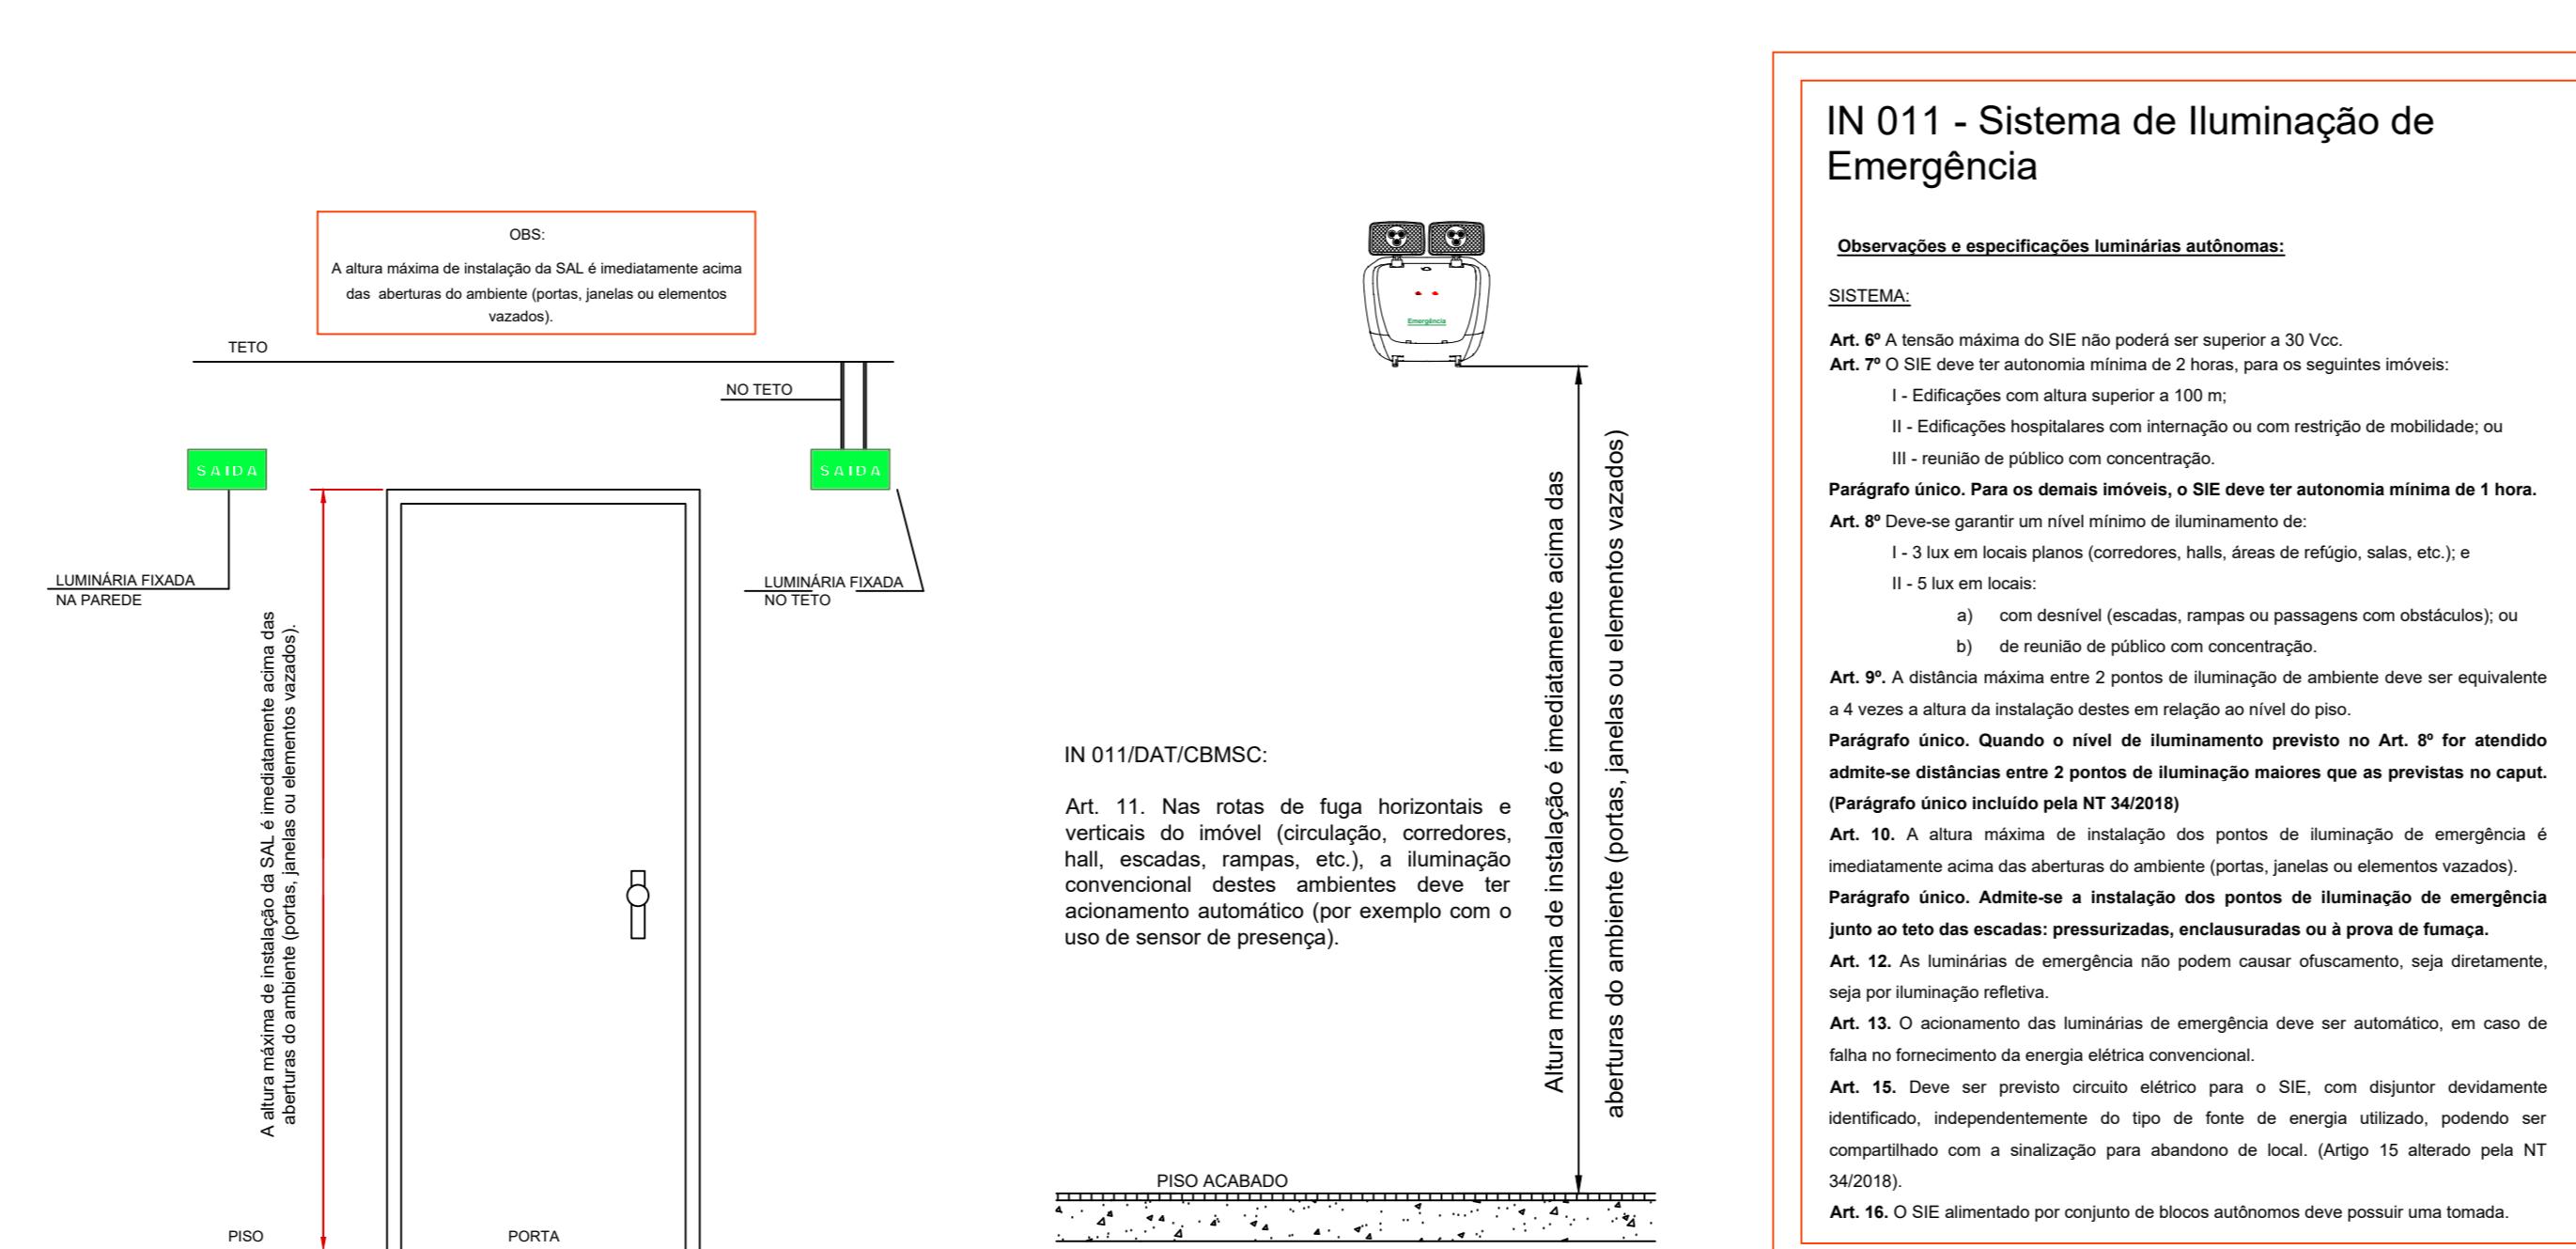

6 Det. iluminação de emergência sem escala




7 Det. (SAL) placa fotoluminescente sem escala



8 Sinalização quadros sem escala

SIMBOLOGIA/LEGENDA

	EXTINTOR DE PÓ QUÍMICO ABC (2-A:20-B:C) 4 KG COM SINALIZAÇÃO DE PAREDE
	EXTINTOR DE PÓ QUÍMICO ABC (2-A:20-B:C) 4 KG COM SINALIZAÇÃO DE PISO
	PLACA FOTOLUMINESCENTE COM INDICAÇÃO DE SAÍDA DE EMERGÊNCIA.
	PLACA FOTOLUMINESCENTE COM SETAS INDICANDO A SAÍDA DE EMERGÊNCIA.
	LUMINARIA DE EMERGENCIA - AUTONOMIA MÍNIMA DO SISTEMA = SUPERIOR À 2 HORAS; - TENSÃO DE ALIMENTAÇÃO = BIVOLT 110/220 V 60 Hz; - LÂMPADAS = 44 LED'S 35 W; - FLUXO LUMINOSO = 500 LUMENS; - TENSÃO INDIVIDUAL DA BATERIA = 3,6 X 600 mA/h Nicd.
	- TOMADA 110/220 V - ALTURA DE INSTALAÇÃO = 2,10 METROS
	PISO ANTIDERRAPANTE E INCOMBUSTIVEL

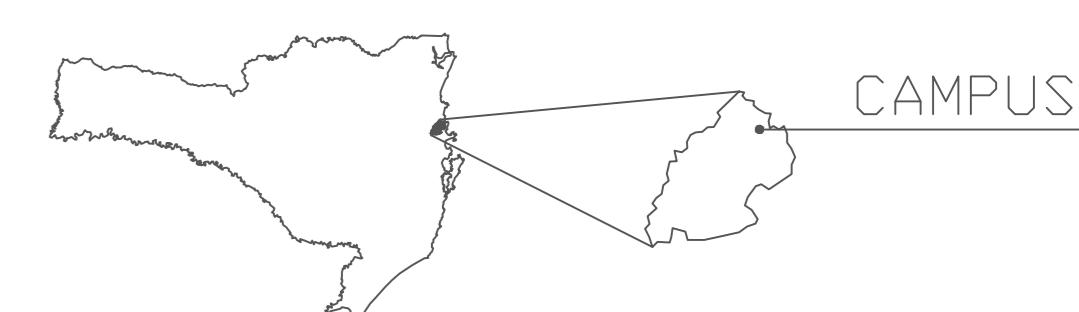

SANTA CATARINA CAMBORIÚ

CONTRATADA/AUTÓRIA DO PROJETO:	CONTRATANTE:
INSTITUTO FEDERAL DE EDUCAÇÃO CIÉNCIA E TECNOLOGIA	INSTITUTO FEDERAL DE EDUCAÇÃO CIÉNCIA E TECNOLOGIA
CATARINENSE CAMPUS CAMBORIÚ	CATARINENSE CAMPUS CAMBORIÚ
ENDEREÇO:	ENDEREÇO:
RUA JOAQUIM GARCIA - SN CAMBORIÚ - SC	RUA JOAQUIM GARCIA - SN CAMBORIÚ - SC
CONTRATANTE:	CONTRATANTE:
ENG. ALEXANDRE FERNANDES COIMBRA	CRA-SC 41265-4

OBSERVAÇÕES, NOTAS e DETALHES:		FOLHA: 1
PO DE PROJETO: PPCI	ÁREA DO PROJETO: 396,59 m ²	
TÓRIA DO DESENHO: ALEXANDRE F. COIMBRA	REVISÃO Nº: 00	
DATA: 07/2025	ESCALA: 1:100	REFERÊNCIA: PPCI 1/1